



QUADRO DE REVISÕES	REV.	DATA	DESCRIÇÃO/ALTERAÇÃO
	01	10/2014	PRISCILLA COMPATIBILIZAÇÃO COM NOVO LAYOUT

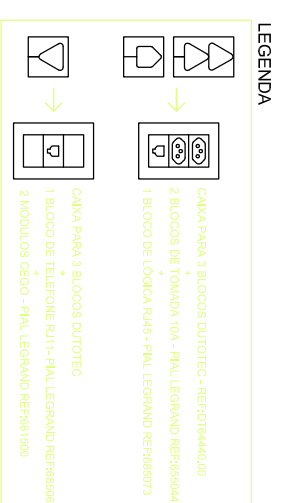

LEGENDA

○	PONTO DE LÓGICA RJ45 0,30m DO PISO
▽	TOMADA PARA TELEFONE RJ11 NA CANALETA
⊗	PONTO DE LÓGICA RJ45 NA CANALETA ASSOCIADA A 2 TOMADAS DE CORRENTE 10A - CANAL PARA 3 BLOCOS DUTOTEC DT 6444,00
⊠	TOMADA PARA TELEFONE RJ11 NA CANALETA
⊞	CANAL PARA 3 BLOCOS DUTOTEC DT 6444,00
⊞	CANAL DE PASSAGEM NA PAREDE 42" OU 44" ALTA NA INDICAÇÃO
—	DG-TELEFONE A 1,30m DO PISO - 66x6x170cm (EXIBENTE)
---	ELETRORUOTO EMBITUDO NA PAREDE OU FIXADO NO TETO
—	ELETRORUOTO QUE DESCE
—	ELETRORUOTO QUE SOBEE
⊞	CANALETA COM TAMPA DUTOTEC - 117x56x300mm

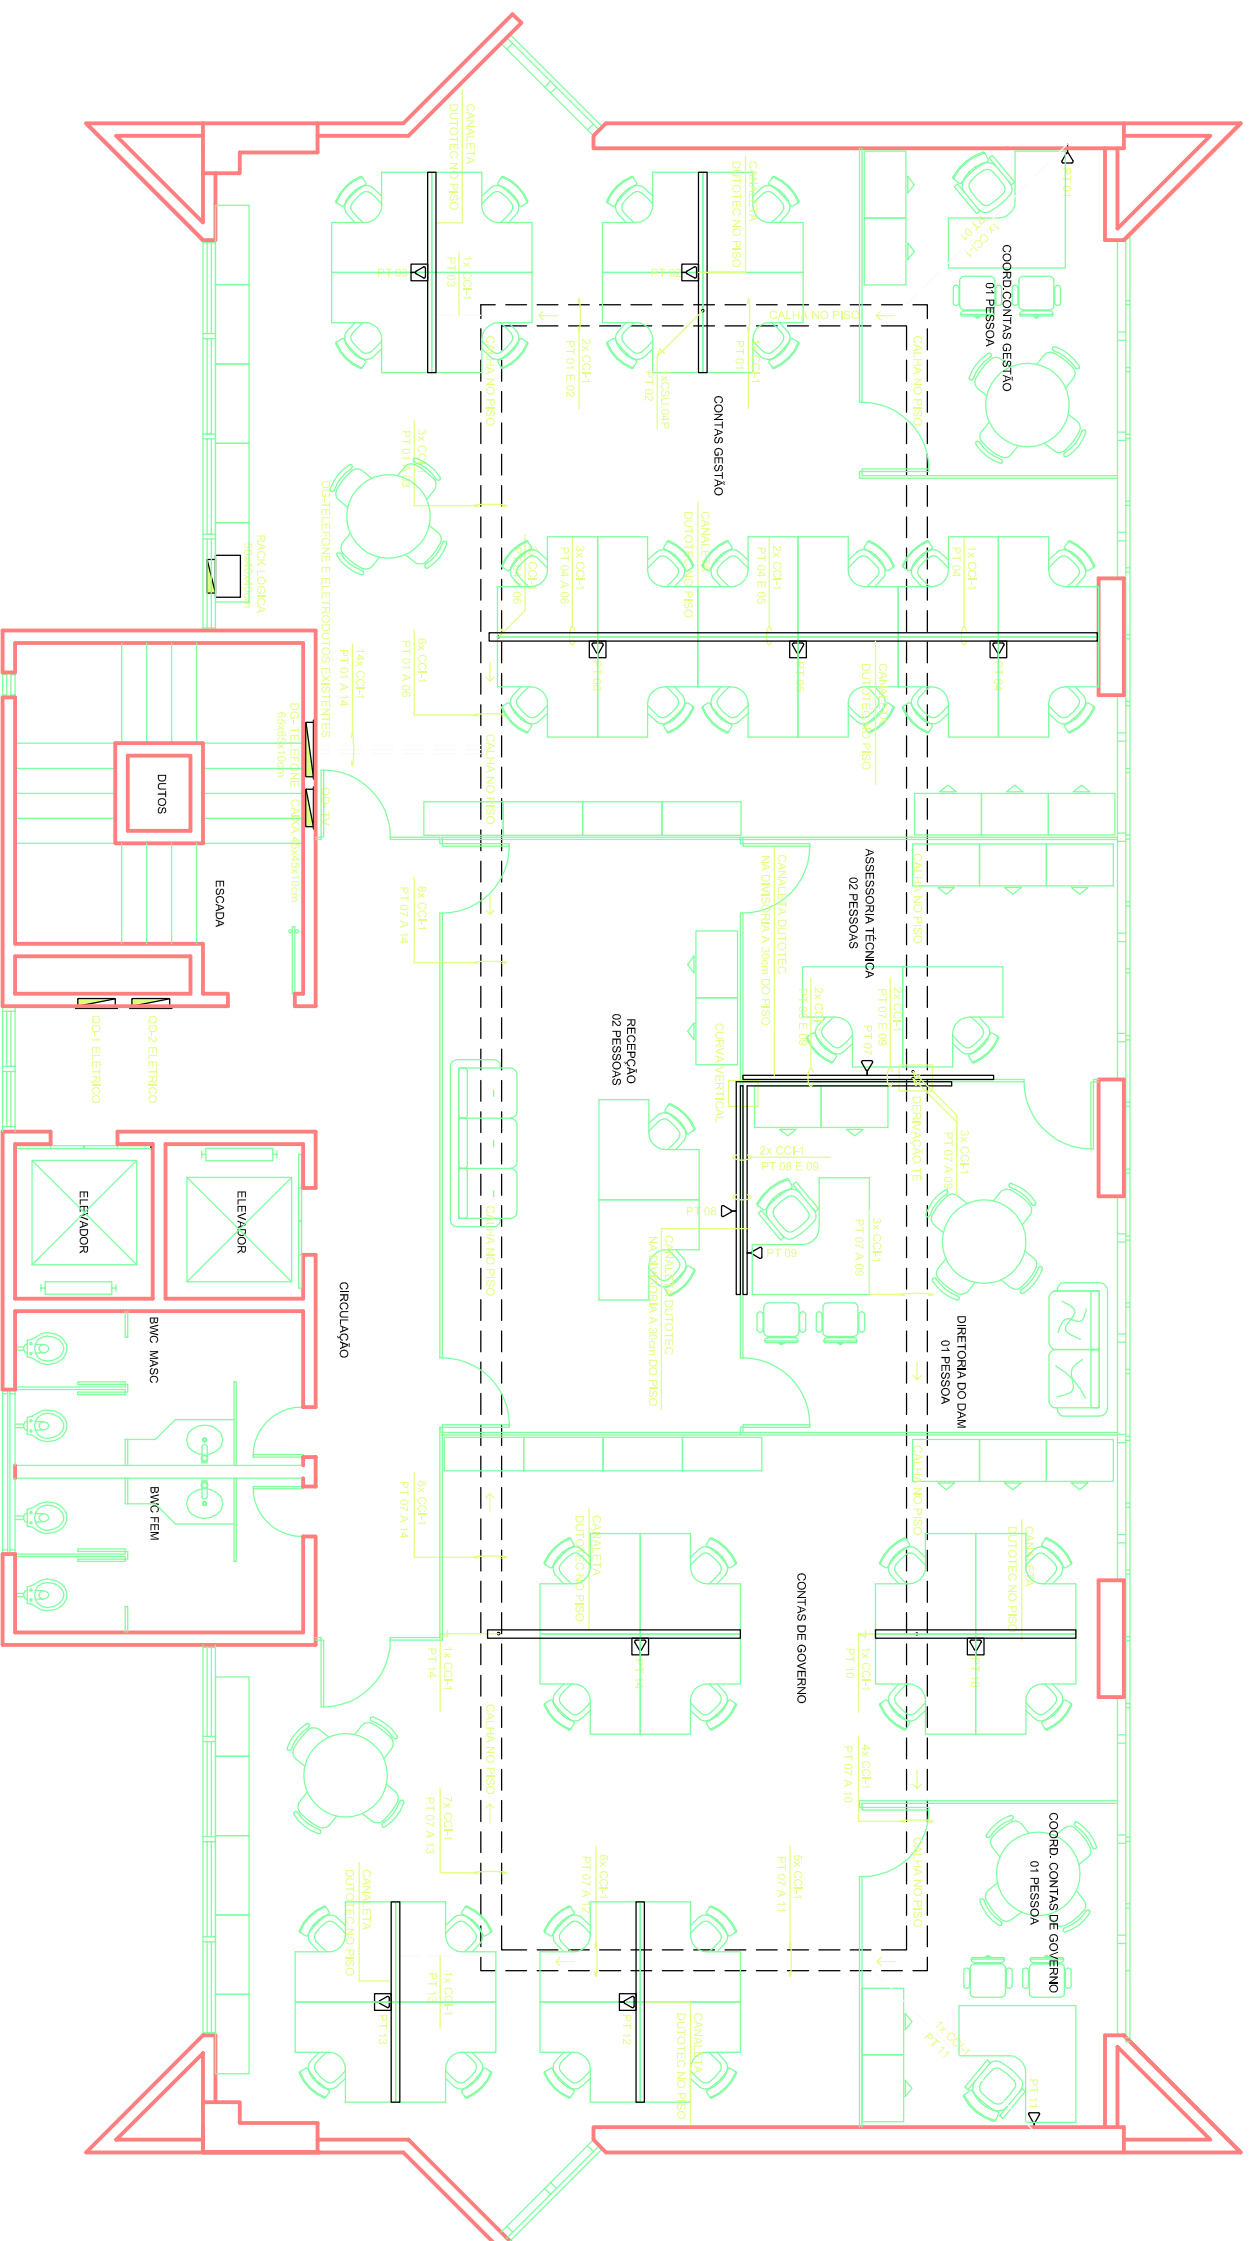

PLANTA BAIXA - 3º PAVIMENTO
Escala 1:50

Cardoso,Dantas
Engenharina Arquitetura
Sérgio Luís Cardoso Dantas
Engenheiro CIVIL CREA 210378807-8
Av. Rodrigues Alves, 256 - Sala 16, Tívoli, Rio de Janeiro, RJ - CEP: 22251-000
Fone: +55 84 3611 3160 / 8875 3160 e-mail: sercd@cardobr.com.br

Projeto
INSTALAÇÕES TELECOMUNICAÇÕES E REDE LÓGICA
Local
AVENIDA GETÚLIO VARGAS, Nº 690 PETRÓPOLIS, NATAL/RN
Proprietário
TCE-TRIBUNAL DE CONTAS DO ESTADO
Plancha
PLANTA BAIXA - 3º PAVIMENTO TELEFONE
Escala : 1:50
DATA : SETEMBRO/2014
DESENHO:
PRISCILLA OLIVEIRA
Arquivo/Ploteagem
Projeto nº
374/2014-08

Responsável pela execução da obra
Proprietário
SERGIO LUIS CARDOSO DANTAS
Autor do Projeto ENG.CIVIL CREA 210378807-8
TCE-TRIBUNAL DE CONTAS DO ESTADO
RIO GRANDE DO NORTE

Plancha nº
02
TEL
/02